



横断図(9) S=1:100

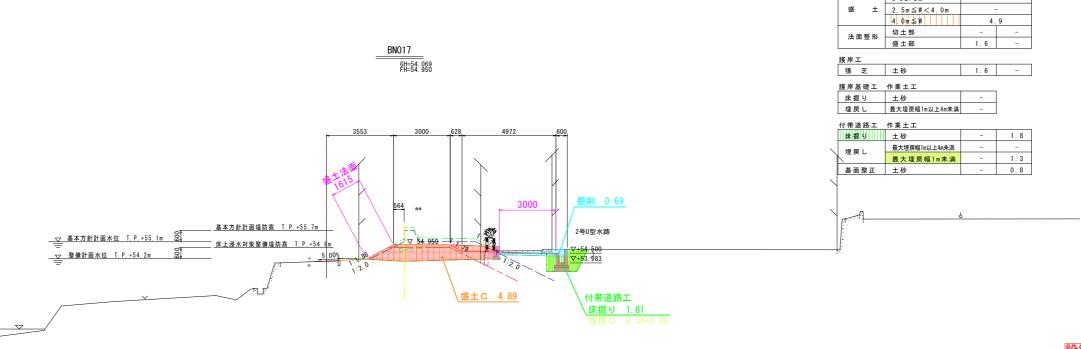




DL=45. 000


事業者名。徳島県南部総合県民局〈那賀庁舎〉

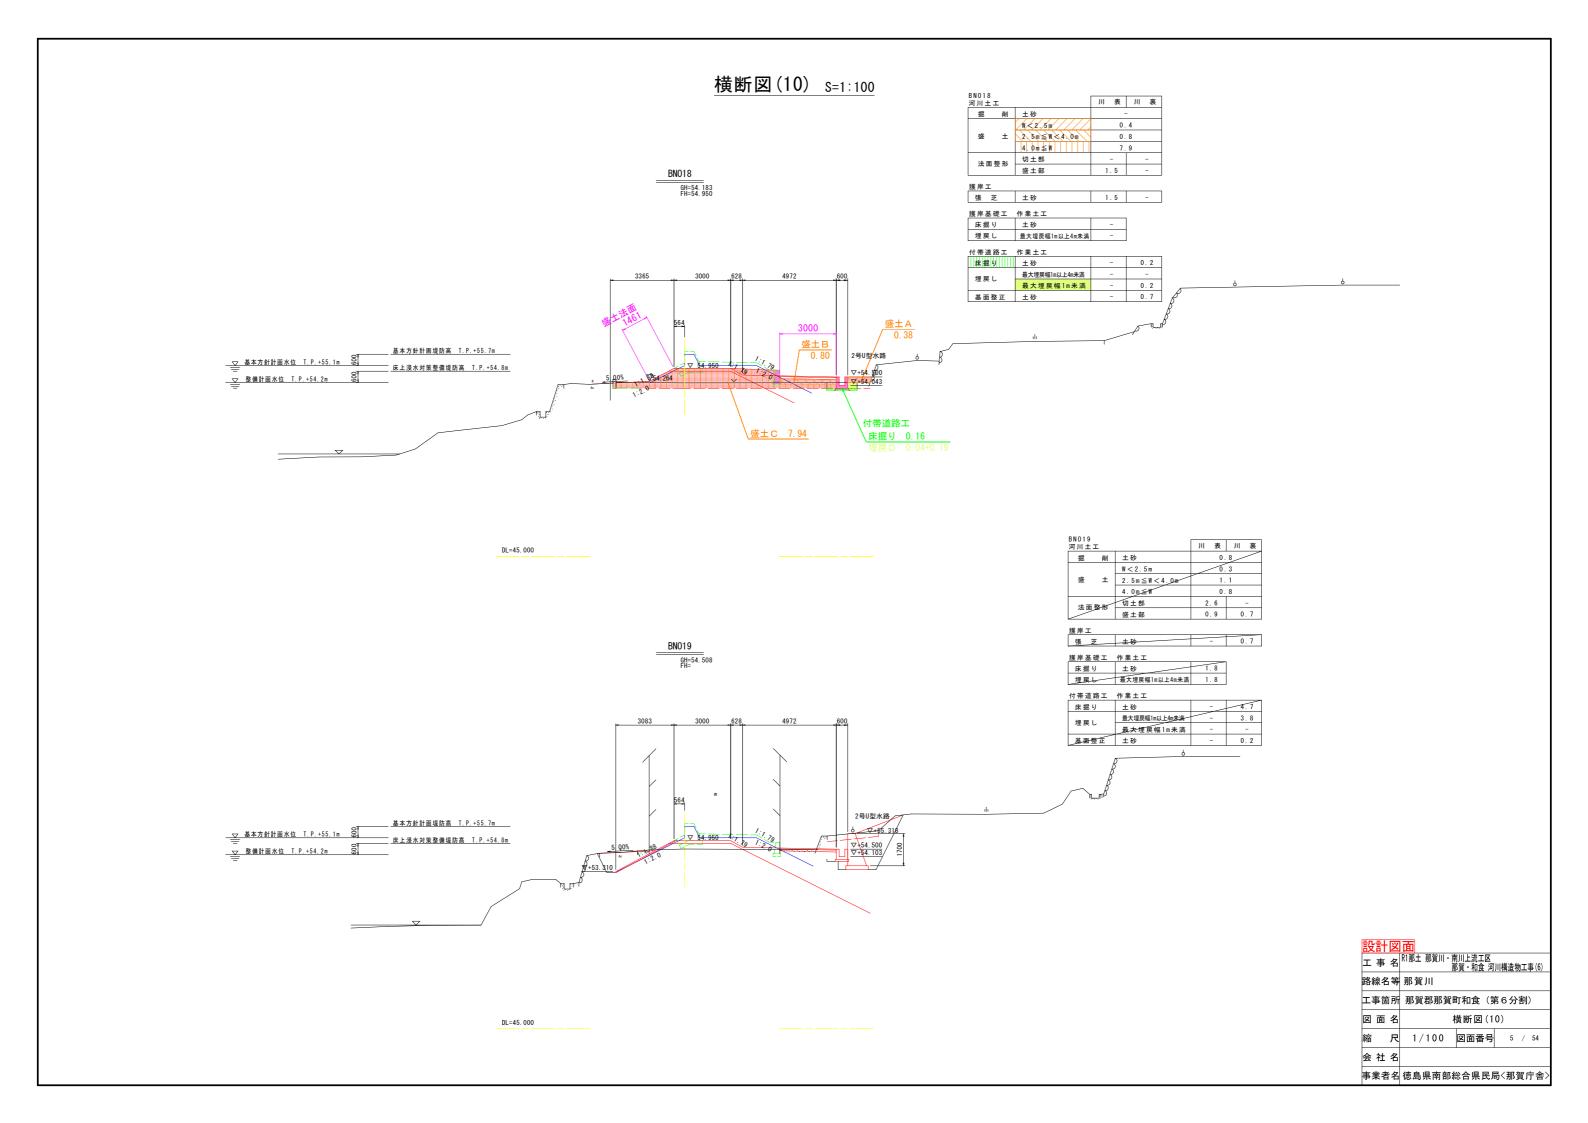

張芝展開図 Y=1:100 H=1:250

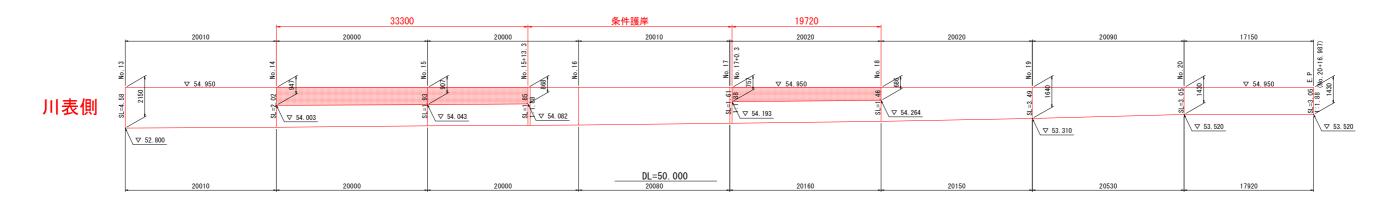


川裏側

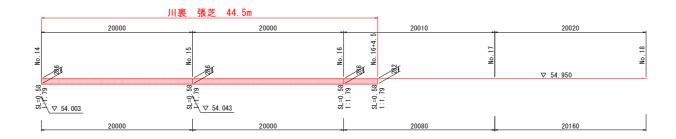

DL=50. 000


標 準 断 面 図 S=1:100

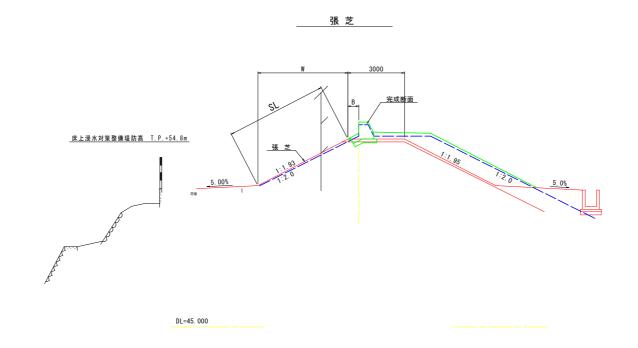


設計図面

应	<u>.āT</u>	凶	Щ								
I	事	名	R1那土	. 那賀丿	川・博	列上流 『賀・和	T区 食 河	川構	造物	ŋ 工 ∄	事(6)
路網	泉名	等	那賀								
Ι	事筐	i所	那賀	【郡那	賀田	町和食	〔	售6	分	割))
図	面	名	3	長芝原	展開	図					
縮		尺	図	<u> </u>	₹	図面	番号		6	/	54
숲	社	名									
事	業者	名	徳島	県南	部組	総合県	民月	3く	那红	賀厅	1舎

堤内側堤脚水路展開図 V=1:100 H=1:500

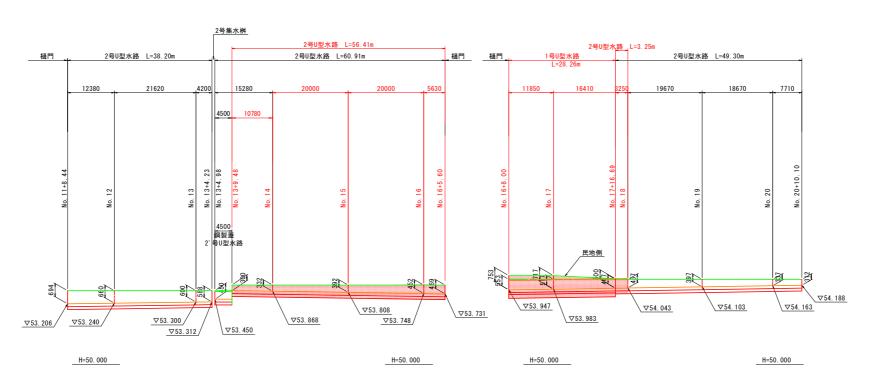


1号U型水路 S=1:25 (300<H<700)

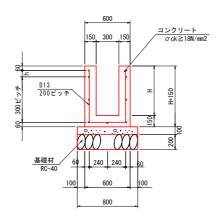

1号U型水路			1.0m当り数量
名 称	規 格	単位	数 量
コンクリート	$\sigma ck \ge 18N/mm2$	m ³	0.3H+0.090
型 枠	一般型枠	m²	4H+0.3
基礎コンクリート	σck≧18N/mm2	m³	0.080
同上 型枠	均し	m²	0.20
鉄 筋	D13 SD345	kg	数量計算書参照
目地材	t=10mm	m²	0.03H+0.0090
基礎砕石	RC-40 t=200mm	m²	0.80

<u>2 号 U 型 水 路 S=1:25</u> (300 < H < 700)

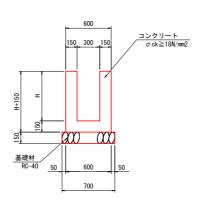


2号U型水路			1.0m当り
名 称	規 格	単位	数 量
コンクリート	σ ck \ge 18N/mm ²	m³	0. 15H+0. 15h+0. 090
型枠	一般型枠	m²	2* (H+h) +0. 60
基 礎 材	RC-40, t=150	m²	0. 70

設計図面


設	<u>計</u>	巡	血					
I	事	名	R1那土	那賀川・南 那	列上流工区 関・和食 河	川構造	物工	事(6)
路約	泉名	等	那賀	Ш				
ΙŦ	事筐	所	那賀	郡那賀田	订和食 (第	第6分	割))
図	面	名	ţ	是内侧均	と しゅうしゅう とうしゅう とうしゅう はいしょう はいしょう はいしょ という という という という という はい しょう はい しゅう	展開!	図	
縮		尺	図	示	図面番号	7	/	54
会	社	名						
事美	業者	名	徳島	県南部絲	総合県民	高〈那	賀厅	†舎>


樋門平面図 S=1:200 0 0 設計図面 (南川No. 16+6.8) 工事名 RT那土 那賀川・南川上流工区 那賀・和食 河川構造物工事(6) 工事箇所 那賀郡那賀町和食(第6分割) 尺 1:200 図面番号 8 / 54 会 社 名 事業者名 徳島県南部総合県民局〈那賀庁舎〉

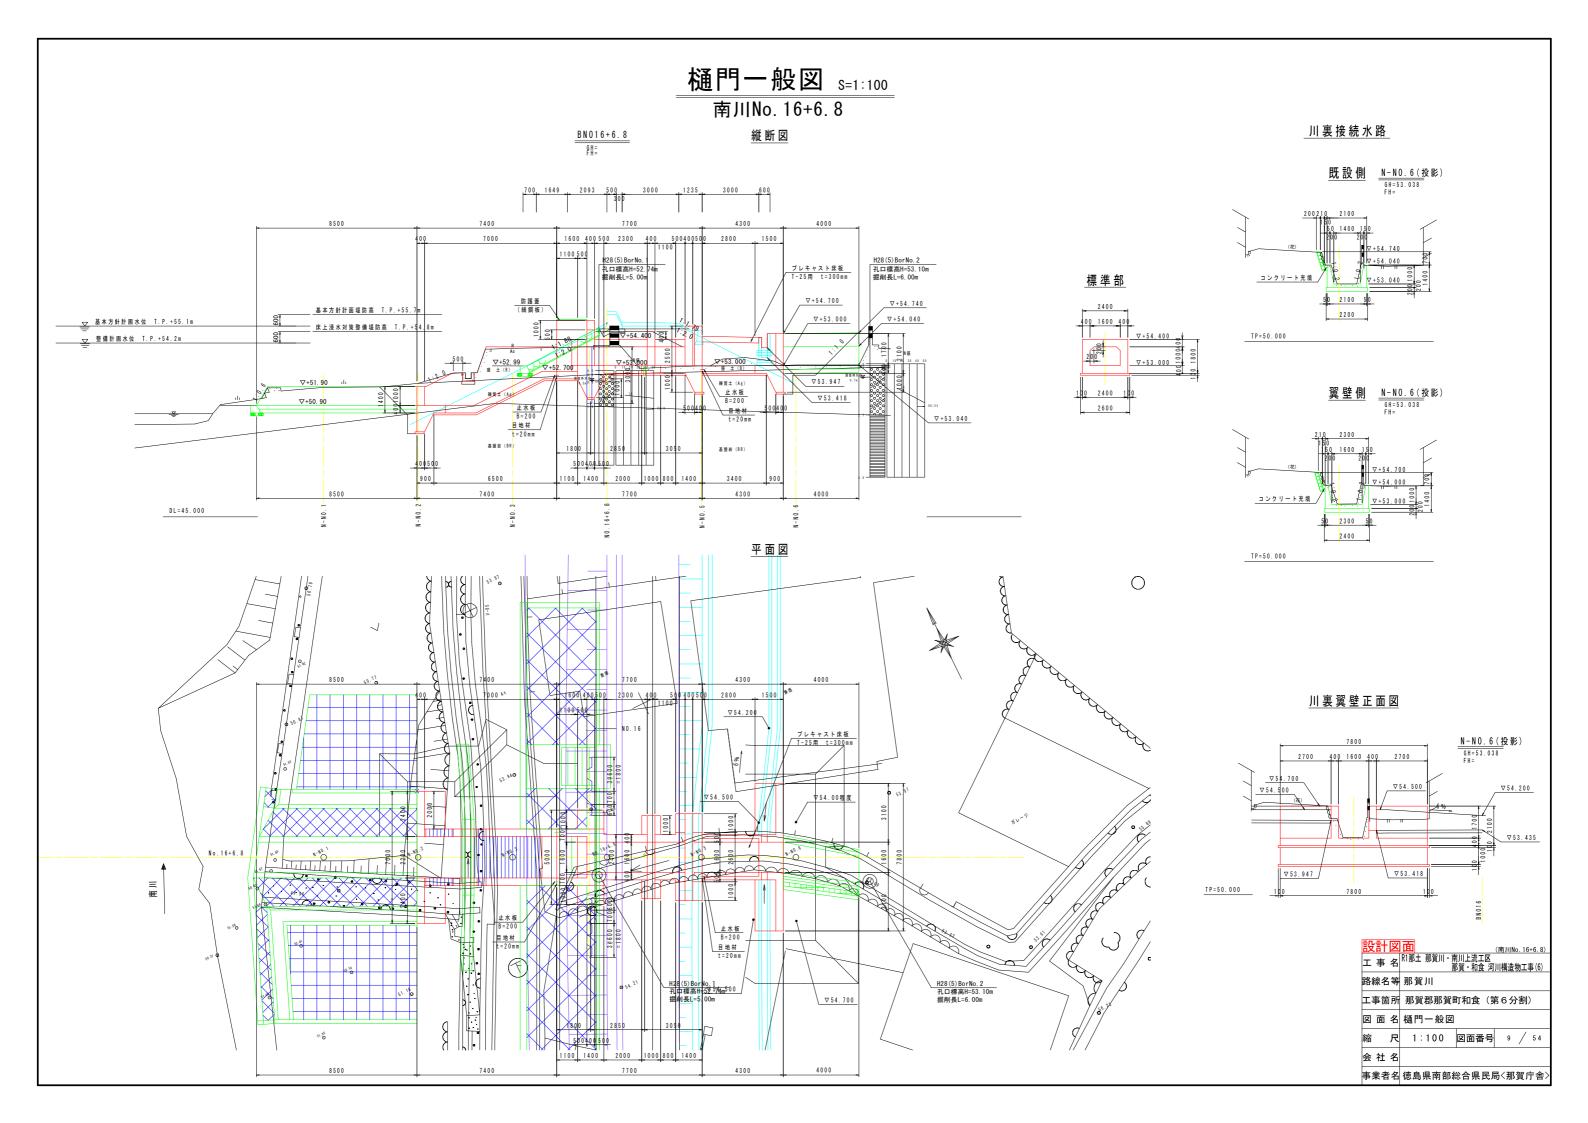

樋門本体構造図(1)_{S=1:50}

南川No. 16+6. 8

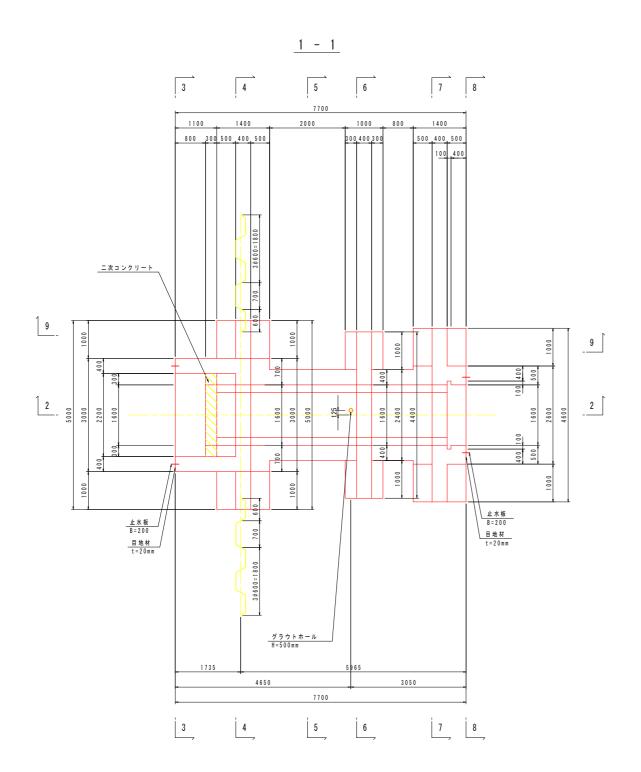

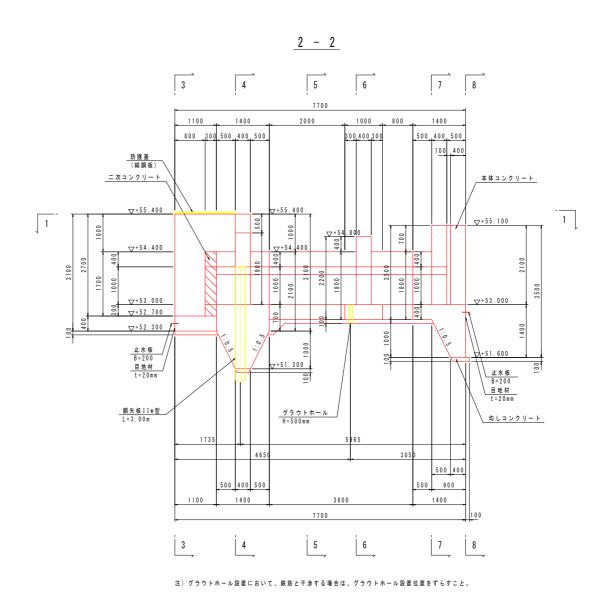



コンクリートの設計	基準強度
本体コンクリート	σ c k = 2 4 N / m m 2
均しコンクリート	σck=18N/mm2


設計図	面		(南川No. 16	+6. 8)
工事名	R1那土 那賀川・南 那	川上流工区 賀・和食 河	川構造物工	≨ (6)
路線名等	那賀川			
工事箇所	那賀郡那賀町	丁和食 (第	第6分割)	
図面名	樋門本体構造	5図(1)		
縮尺	1:50	図面番号	10 /	54
会 社 名				
事業者名	徳島県南部総	合県民原	B<那賀月	(舎


樋門本体構造図(2)_{S=1:50}

南川No. 16+6. 8

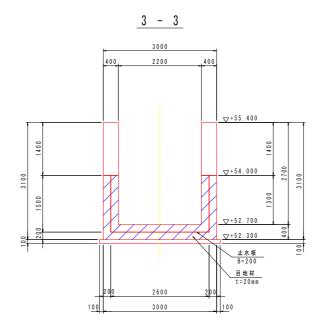

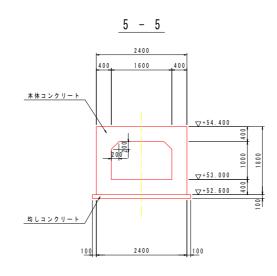

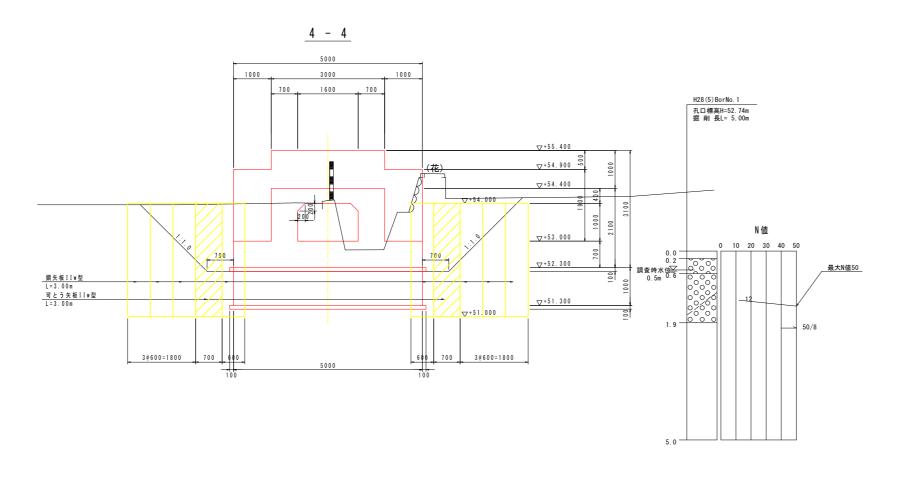

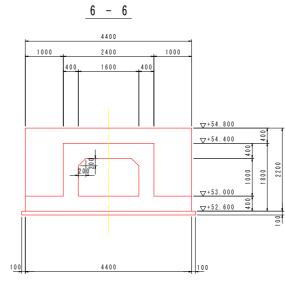


コンクリートの設計	コンクリートの設計基準強度				
本体コンクリート	σ c k = 2 4 N / m m 2				
均しコンクリート	σ c k = 1 8 N / m m 2				


≣π	=1	37							
叹	計	_	囬				(南川)	lo. 16	+6.8
ェ	事	名	R1那土	那賀川・	南川上流工 那賀・和食	区 : 河	川構造	物工	事(6)
路約	泉名	等	那賀	Ш					
ΙĘ	事筐	所	那賀	郡那賀	町和食	(\$	第6分)割)
図	面	名	樋門	本体構	造図(2	2)			
縮		尺	1	: 50	図面番	号	11	/	54
会	社	名							


事業者名德島保存部総合集長局等那餐庁舎

樋門本体構造図(3)_{S=1:50}


南川No. 16+6. 8

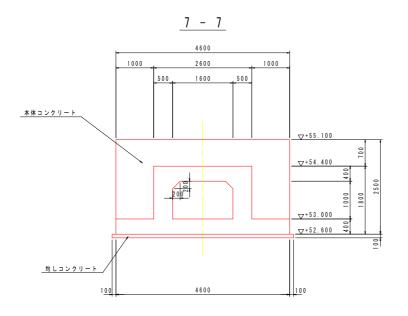

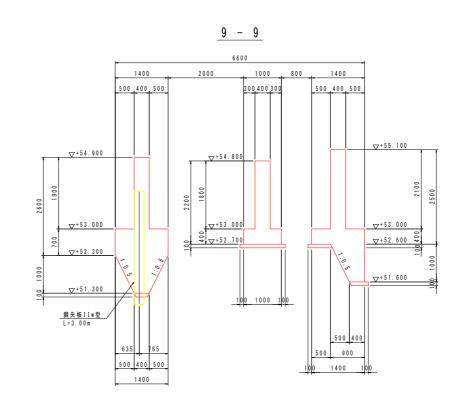

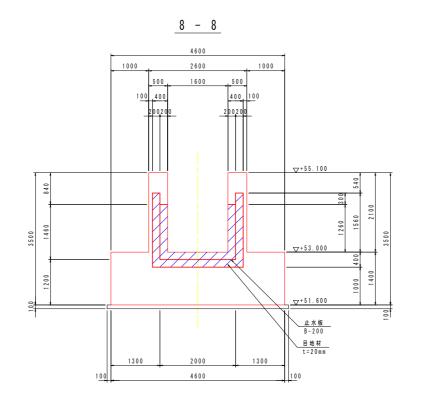

グラウトホール詳細図(参考図) S=1:10

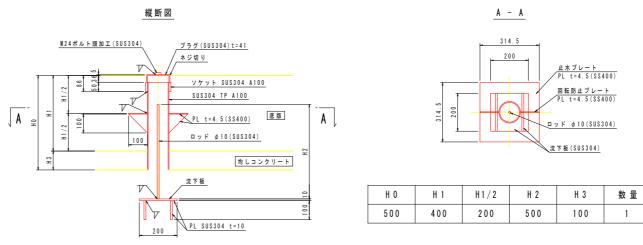


注)グラウトホール設置において、鉄筋と干渉する場合は、グラウトホール設置位置をずらすこと。

コンクリートの設計基準強度				
本体コンクリート	σ c k = 2 4 N / m m 2			
均しコンクリート	σ c k = 1 8 N / m m 2			


設計区	面		(南川No. 16+6. 8)		
工事名	R1那土 那賀川・南 那	i川上流工区 β賀・和食 河	川構造物工事(6)		
路線名等	那賀川				
工事箇所	那賀郡那賀田	丁和食 (第	第6分割)		
図面名	樋門本体構造図(3)				
縮尺	図示	図面番号	12 / 54		
会 社 名					


事業者名 徳島県南部総合県民局〈那賀庁舎〉

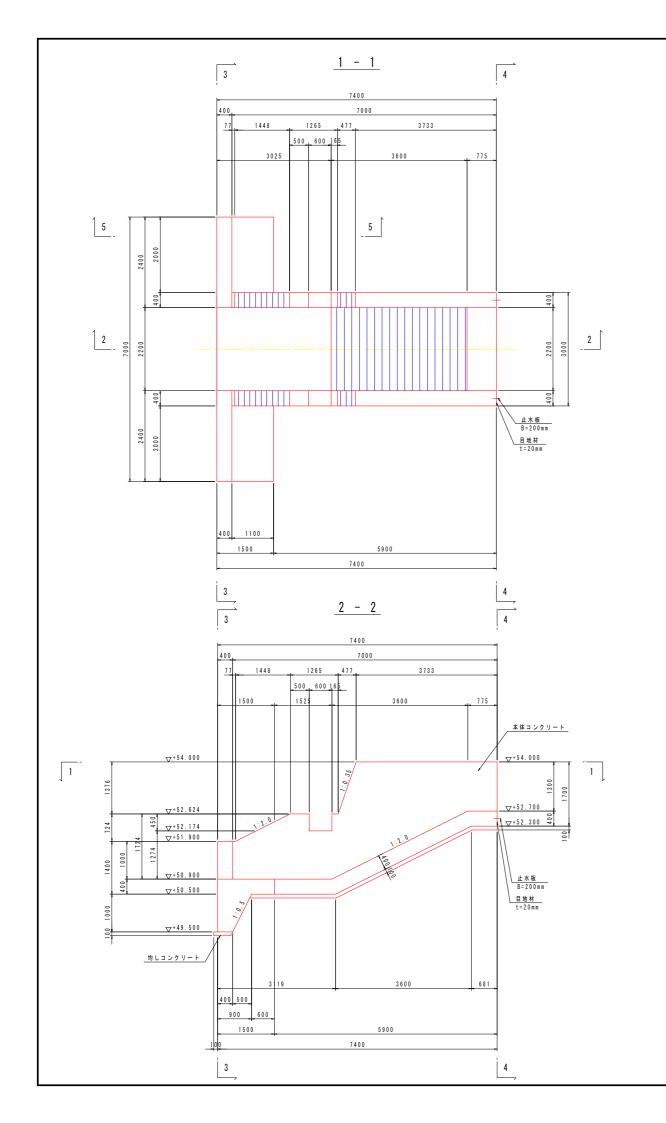


川表翼壁構造図 s=1:50

南川No.16+6.8

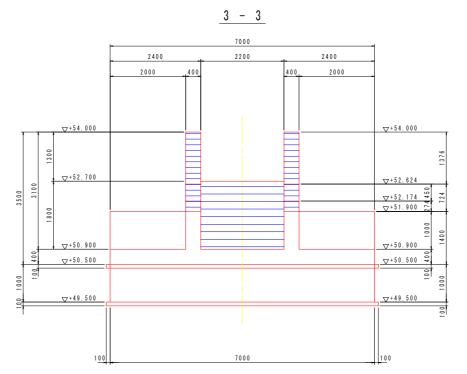

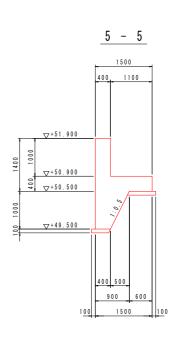

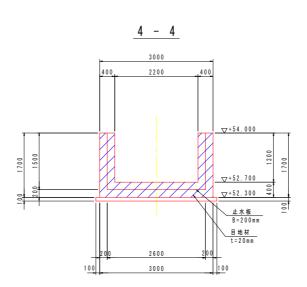

コンクリートの設計基準強度


本体コンクリート	σ c k = 2 4 N / m m 2
均しコンクリート	σ c k = 18 N / m m 2


1:50 図面番号 13 / 54 会 社 名 事業者名 徳島県南部総合県民局〈那賀庁舎〉


川裏翼壁構造図 s=1:50 1 - 1 4 5 南川No. 16+6. 8 3900 5 - 5 3 - 3 7800 4300 1600 3100 3900 3100 1 6 2700 3000 150 300 450 <u>プレキャスト床版</u> T-25用 t=300mm プレキャスト床版 T-25用 t=300mm V+54.700 V+54.560 ○ V+54.260 <u>∇+53.947</u> 2 2 **▽**+52.600 ▽+52.600 **▽**+52.600 <u>目地材</u> t=20mm **▽**+51.600 3 3 1100 400 1500 2800 4300 5 2 - 2 5 4 - 4 6 - 6 1600 1100 400 本体コンクリート **▽**+54.660 ▽+54.260 ▽+54.360 ▽+53.418 コンクリートの設計基準強度 ∇+53.000 - **▽**+53.000 本体コンクリート σ c k = 24 N / m m 2 ▽+52.600 * **▽**+52.600 **▽**+52.600 **▽**+52.600 σ c k = 1 8 N / m m 2 均しコンクリート **▽**+51.600 設計図面 (南川No. 16+6.8) 工事名 RI那土 那賀川・南川上流工区 那賀・和食 河川構造物工事(6) 2400 工事箇所 那賀郡那賀町和食(第6分割) 600 900 600 900 1500 1500 1:50 図面番号 14 / 54 5 会 社 名 事業者名 徳島県南部総合県民局〈那賀庁舎〉


樋門本体配筋図(1)_{S=1:50}


南川No. 16+6.8 [川表端部]

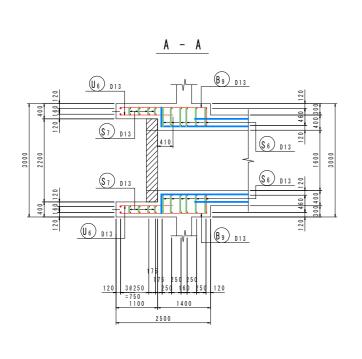


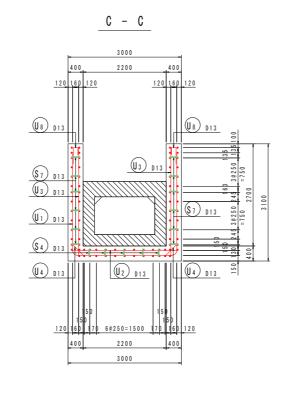


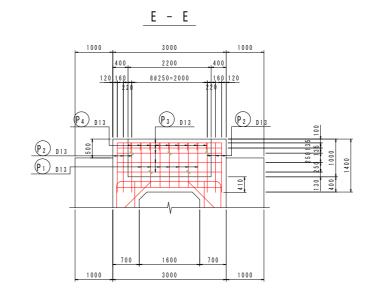


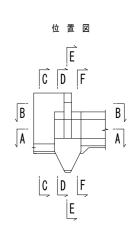

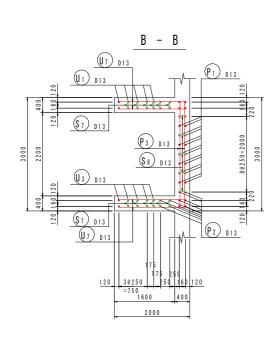

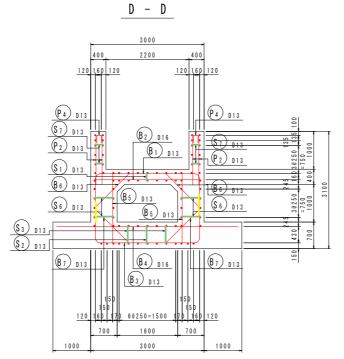

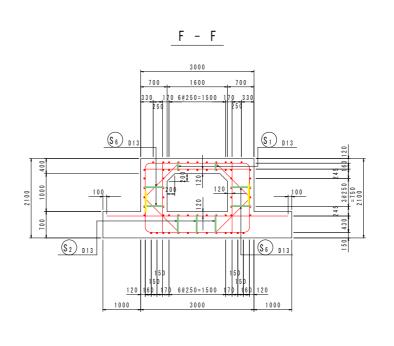

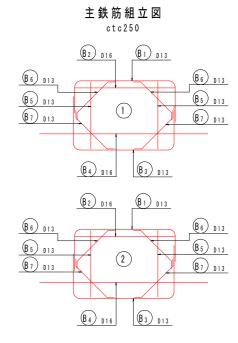


※ 破線表示の縦方向鉄筋は、函体部で計上。※ 底版カットオフ部の配筋は、川表胸壁部参照。


設計図	面		(南川No. 16	+6.8)
工事名	R1那土 那賀川・i	南川上流工区 那賀・和食 河	川構造物工	事(6)
路線名等	那賀川			
工事箇所	那賀郡那賀	町和食(第	第6分割))
図面名	樋門本体配	筋図(1)		
縮尺	1:50	図面番号	15 /	54
会社名				


事業者名 徳島県南部総合県民局〈那賀庁舎〉

樋門本体配筋図(2)_{S=1:50}


南川No. 16+6.8 [川表端部]

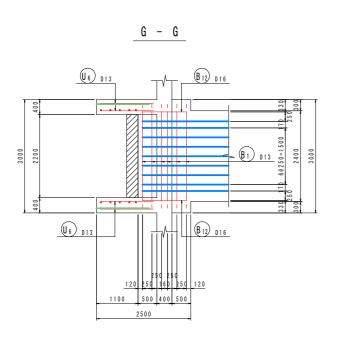


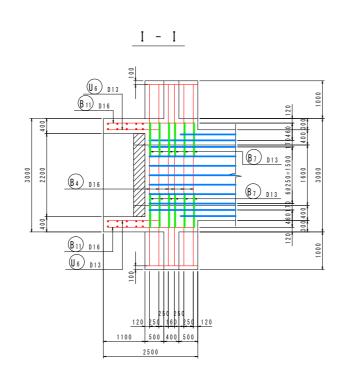


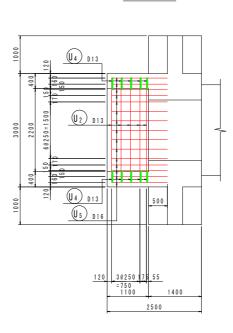



K - K

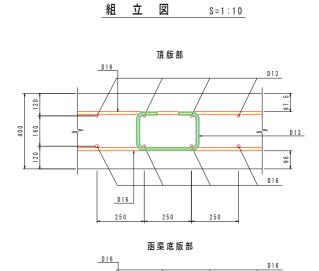

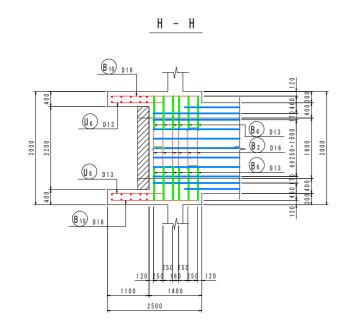

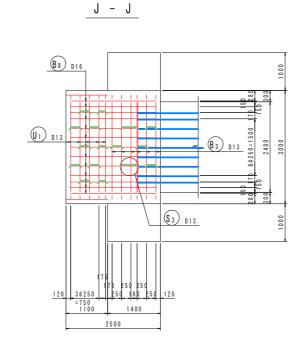

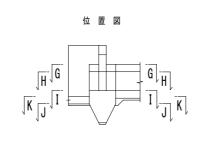

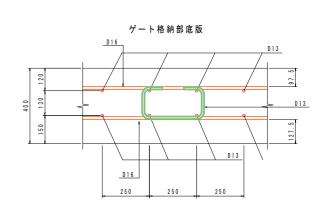

250

250

D16

250

※ 破線表示の縦方向鉄筋は、函体部で計上。 ※ 底版カットオフ部の配筋は、川表胸壁部参照。

設計図	面			(南川No	. 16+6. 8
工事名	R1那土	那賀川・	南川上流工 那賀・和食	区 河川構造物	7工事(6)

D 1 3


	加其 和及 内川悟坦物工学(0)
路線名等	那賀川
工事箇所	那賀郡那賀町和食(第6分割)
図面名	樋門本体配筋図(2)


凶	血	名	樋门本1本11	肋凶(Z)			
縮		尺	図示	図面番号	16	/	54
会	社	名					


事業者名 徳島県南部総合県民局〈那賀庁舎〉

樋門本体配筋図(3)_{S=1:50}


南川No. 16+6. 8 [川表端部]

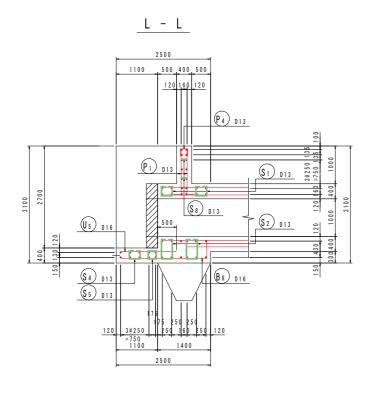


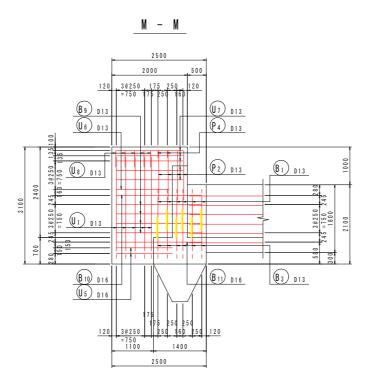


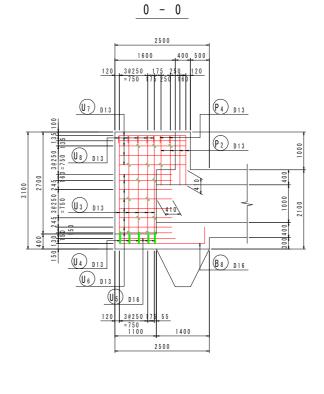

組 立 図

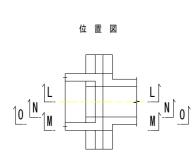

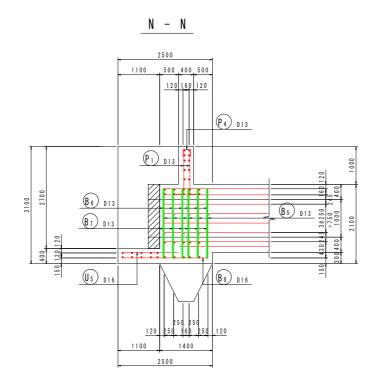

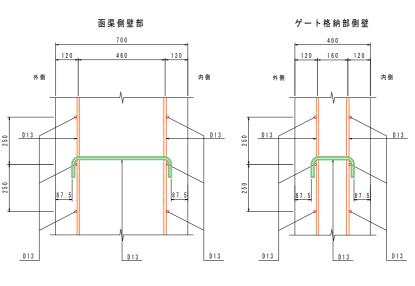


※ 破線表示の縦方向鉄筋は、函体部で計上。 ※ 底版カットオフ部の配筋は、川表胸壁部参照。


犯針网番			
	ᆕᆛ	L 1377	_
	≣₩ ≣⊓		пы

	ш		(半) N(). 10+	0.0)
工事名	R1那土 那賀川・南 那	川上流工区 賀・和食 河	川構造物	勿工事	₹ (6)
路線名等	那賀川				
工事箇所	那賀郡那賀田	丁和食 (第	第6分	割)	
図面名	樋門本体配施	筋図(3)			
縮尺	図示	図面番号	17	/	54
会 社 名					
重	徳	公 旦日日	3/耶	智片	-全>

樋門本体配筋図(4)_{S=1:50}

南川No. 16+6. 8 [川表端部]

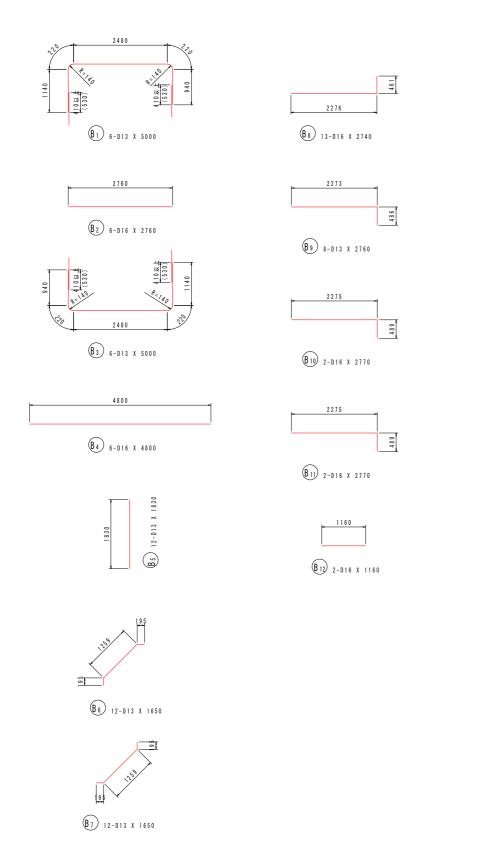

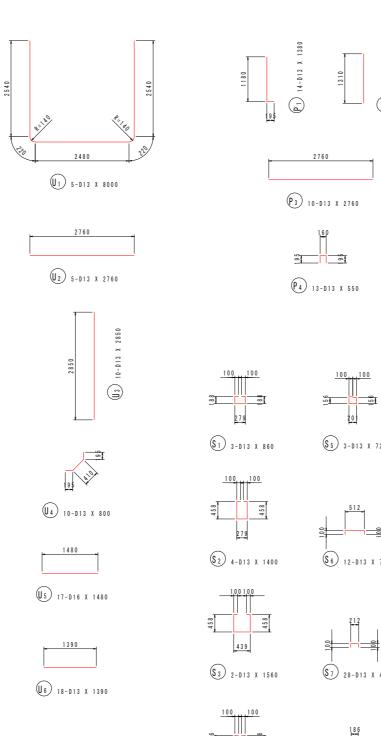

\$4 7-D13 X 790

U7) 20-D13 X 1760


U8 10-D13 X 790

種別	径	長	ŧ	本	数	単位質	유	一本当り質量	質 1	1	摘要
	-		mm)		~	(kg/m		(kg/本)	(kg)		
3 1	D13	<u> </u>	5000		6	0.995	,	4.98	,	3 0	
2	D16		2760		6	1.56		4.31		2 6	
3	D13		5000		6	0.995		4.98		3 0	
4	D16		4800		6	1.56		7.49		4 5	
5	D13		1830	1	1 2	0.995		1.82		2 2	1
6	D13		1650	1	1 2	0.995		1.64		2 0	/
7	D13		1650	1	1 2	0.995		1.64		2 0	/
8 8	D16		2740	1	13	1.56		4.27		5 6	
3 9	D13		2760		8	0.995		2.75		2 2	
3 10	D16		2770		2	1.56		4.32		9	
3 11	D16		2770		2	1.56		4.32		9	
3 12	D16		1160		2	1.56		1.81		4	
										293	
1	D13		1380	1	1 4	0.995		1.37		19	l
2	D13		1310	2	2 0	0.995		1.30		2 6	1
3	D13		2760	1	10	0.995		2.75		28	
4	D13		550	1	13	0.995		0.55		7	П
										8 0	
J 1	D13		8000		5	0.995		7.96		4 0	
J ₂	D13		2760		5	0.995		2.75		14	
J 3	D13		2850	1	10	0.995		2.84		28	1
J 4	D13		800	1	10	0.995		0.80		8	1
J 5	D16		1480	1	17	1.56		2.31		3 9	
J 6	D13		1390	1	18	0.995		1.38		2 5	
J ₇	D13		1760	2	2 0	0.995		1.75		3 5	
J 8	D13		790	1	10	0.995		0.79		8	Г
										197	
											ı
\$ 1	D13		860		3	0.995		0.86		3	
3 2	D13		1400		4	0.995		1.39		6	
3	D13		1560		2	0.995		1.55		3	
6 4	D13		790		7	0.995		0.79		6	
5 5	D13		720		3	0.995		0.72		2	
6	D13		720		1 2	0.995		0.72		9	
\$ 7	D13		420		2 8	0.995		0.42		12	
8 8	D13		390		5	0.995		0.39		2	
										4 3	
		合 計	D 1 6			188	k g				
			D 13			425					

設計	· <u>义</u>	面			(南川N	o. 16+	·6. 8)
工事	名	R1那土	那賀川・南	南川上流工区 彫賀・和食 河	川構造	物工事	§ (6)
路線名	3等	那賀	Ш				
工事包	所	那賀	郡那賀	町和食(第	第6分)割)	
図面	名	樋門	本体配	筋図(4)			
縮	尺	1	: 50	図面番号	18	/	54
会 社	名						
事業者	名	徳島	県南部	総合県民居	高〈那	賀庁	***

樋門本体配筋図(5)_{S=1:50}

南川No. 16+6.8 [川表胸壁部]

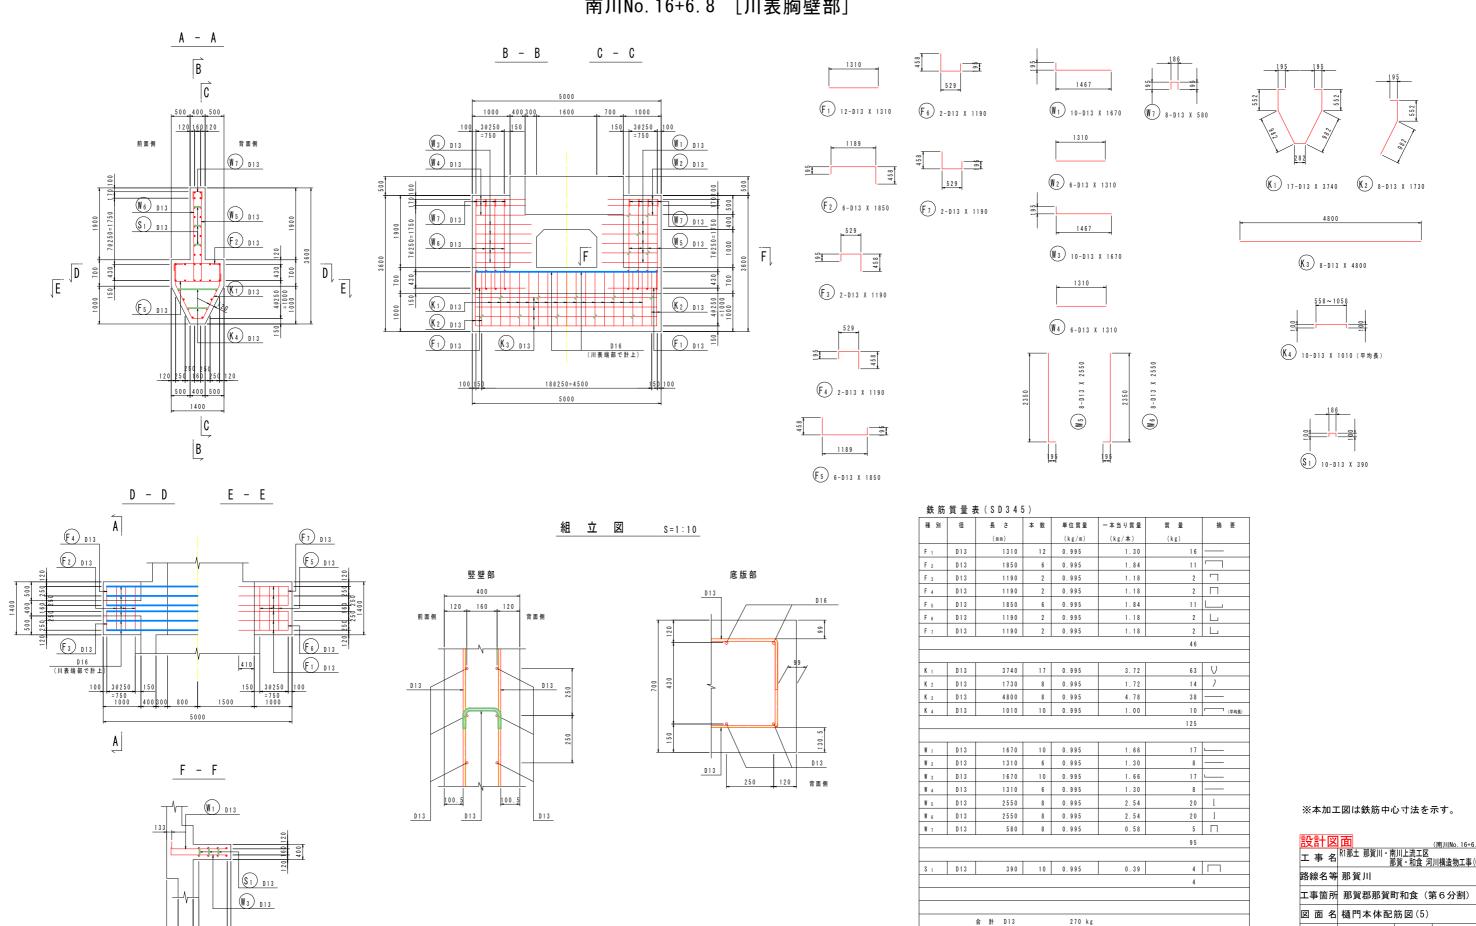


270 kg

会 社 名


事業者名 徳島県南部総合県民局〈那賀庁舎


樋門本体配筋図(6)_{S=1:50}

南川No. 16+6. 8 [函体部]

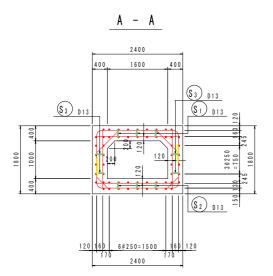


主 鉄 筋 組 立 図 ctc250

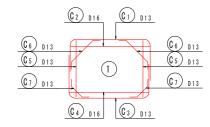


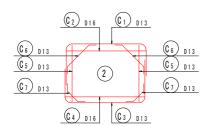


B - B

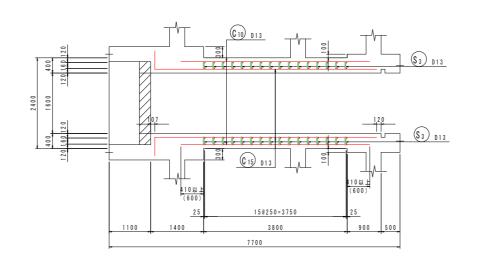


C - C

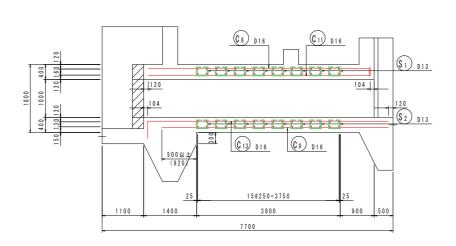



位 置 図

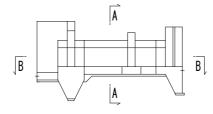


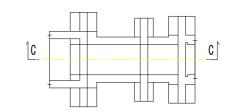

組 立 図 S=1:10

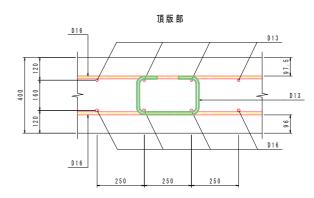

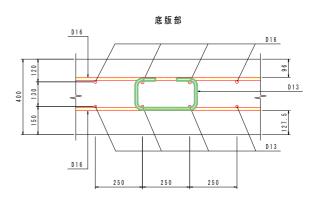

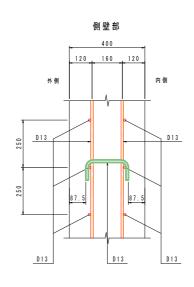

設計	· <u>図</u>	面		(南川N	o. 16+	·6. 8)
工事	名	R1那土 那賀川・南 別	可川上流工区 『賀・和食 河	川構造	物工事	§ (6)
路線名	等	那賀川				
工事包	所	那賀郡那賀岡	町和食(飼	第6分)割)	
図面	名	樋門本体配	筋図(6)			
縮	尺	図示	図面番号	20	/	5 4
会 社	名					
事業者	名	徳島県南部絲	総合県民居	島〈那	賀庁	***